	Ведомость чертежей		
Nº	Наименование	Примечани	ıe
1	Оδщие данные, справка ГИПа		
2	Пояснительная записка		
3	Обмерочный чертеж		
4	План демонтажа		
5	Монтажный план		
6	План помещения с экспликацией		
7	Ведомость отделки		
8	Узлы примыкания возводимых перегородок ГКЛ (ГКЛВ)		
9	Узел устройства гидроизоляции пола		
1	Проект разработан в соответствии с Государственными нор правилами и стандартами.	мам,	

Согласовано				
ٽ	9	-		

Подп. и дата

подл.

правилами и стандартами.

Принятые технические решения соответствуют требованиям экологических, санитарно-гигиенических, противопожарных норм, действующих на территории Российской Федерации и обеспечивают объекта при соблюдении предисмотренных рабочим проектом мероприятий.

							7	Co	
Изм.	Кол.уч.	/lucm	№Док.	Подп.	Дата				
						Архитектурные решения	Стадия	Nucm	Листов
						05 0 545	РД		
						Общие данные, справка ГИПа			

Общая пояснительная записка

1. Настоящий проект разработан на перепланировку нежилого помещения здания и выполнен в соответствии с заданием Заказчика и требованиями СНиП, СанПиН.

Проектная документация разработана в соответствии со ст. 89 ФЗ № 123, Градостроительным кодексом Российской Федерации (ст. 48, 49), СанПиН 2.1.3.2630-10 "Санитарно-эпидемиологические требования к организациям, осуществляющим медицинскую деятельность", СП 158.13330.2014 "Здания и помещения медицинских организаций. Нормы проектирования".

Проект выполнен в соответствии с постановлением правительства Москвы № 508-ПП от 25.10.2011 Об организации переустройства и (или) перепланировки жилых и нежилых помещений в многоквартирных домах.

Перепланировка нежилых помещений не является реконструкцией, не затрагиваются конструктивные и другие характеристики надежности и безопасности, не превышает предельные параметры разрешенного строительства, установленные градостроительным регламентом, и, в соответствии с п.4, ч. 17, ст. 51 Градостроительного кодекса РФ, не требуют оформления разрешения на строительство.

Проектом предусматривается:

UHB.

Взам.

- Устройство новых перегородок ГКЛ по металлокаркасу с толщинами согласно прилагаемым чертежам
- Назначение помещений согласно экспликации помещений
- Устройство полов согласно проекту
- Замена и установка сантехнического оборудования с подводкой к существующим стоякам
- Монтаж технологического оборудования согласно проекту
- Монтаж систем приточно-вытяжной вентиляции и кондиционирования согласно проекту
- 2. В санузлах выполнить полы согласно узлу "Гидроизоляция полов". Гидроизоляцию пола завести на стены на 250 мм
- 3. Все виды работ необходимо производить согласно требованиям СП 12-135-2003. "Безопасность труда в строительстве. Отраслевые типовые инструкции по охране труда", согласно Постановлению Правительства РФ от 25 апреля 2012 г. N 390 "О противопожарном режиме", глава XV XVI и Федерального закона Российской Федерации N 123- ФЗ "Технический регламент о требованиях пожарной безопасности".
- 4. Отделка полов, стен и потолков предусматривается в соответствии с СанПиН 2.1.3.2630-10. Поверхность стен, полов и потолков помещений должна быть гладкой, без дефектов, легкодоступной для влажной уборки и устойчивой к обработке моющими и дезинфицирующими средствами. См. Ведомость отделки, лист 10.
- 5. Все материалы должны иметь сертификацию Росстандарта. В проекте предусматривается применение современных строительных материалов, сертифицированных для применения на территории РФ, имеющих сертификаты, а также отвечающих требованиям противопожарной безопасности и СНиП.
- 6. Существующие инженерные сети (водоснабжение, отопление, канализация и вентиляция) сохраняются за исключением местных подводок к вновь устанавливаемому сантехоборудованию. Монтируемые системы вентиляции отражены в разделе ОВиК. Монтируемые системы водоснабжения и водоотведения отражены в разделе ВК.
- 7. Электропроводку выполнить в пожаробезопасном исполнении с надлежащим ее креплением и изоляцией согласно "Правилам противопожарного режима в Российской Федерации", ПУЭ изд. 6,7. Групповая сеть электроосвещения и розеточная сеть выполняются кабелями с медными жилами с ПВХ изоляцией и оболочкой марки ВВГнг-LS, ВВГнг-FRLS со стандартной расцветкой жил в соответствии с ПУЭ. В помещениях электропроводка выполняется скрытой, в несгораемых ПВХ трубах соответствующих НПБ № 246-97: за подшивным потолком, в пенобетонных перегородках и в гипсокартоновых перегородках в гофрированной негорючей ПВХ-трубе, в капитальных стенах в жесткой ПВХ-трубе, в полу в ПВХ, ПНД или металлических трубах.

u g											
Подп.											
	•	Изм.	Кол.уч.	/lucm	№док.	Подп.	Дата				
								A	Стадия	/lucm	Листов
подл.								Архитектурные решения	РД	2	
.≅								Пояснительная записка			
Инв.											

Противопожарные мероприятия

На период производства работ

- 1. До начала производства работ по разборке перегородок выполнить охранные мероприятия по защите перекрытия уложить на пол дощатый настил из 2-х слоев досок b=40 мм. Разборку перегородок выполнять участками 300 х 300 мм без обрушения их на пол и складировать на подмости.
- 2. Во избежание возгорания горючих (токсичных) строительных материалов и конструкций в период производства строительных работ при перепланировке помещений необходимо:
- на путях эвакуации из помещения (у наружных дверей) установить два огнетушителя ОП-5-Е
- временное складирование строительных материалов, изделий, оборудования и мебели категорически запрещается размещать на путях эвакуации в помещении.
- максимально исключить электрогазосварочные работы, заменив их креплениями на резьбе и пр.
- сварочные работы, которые невозможно исключить по технологии производства работ, выполнять на несгораемых полах с применением несгораемых экранов, при открытых дверях и окнах
- сварочные работы должны вести только аттестованные специалисты
- 3. Ремонтные работы выполнять руководствуясь Федеральным законом Российской Федерации N 123- ФЗ "Технический регламент о требованиях пожарной безопасности" и нормативными документами о пожарной безопасности.

На период эксплуатации

- 1. Нежилые помещения класса функциональной пожарной опасности Ф 3.4 следует оснащать СОУЭ 2-го типа в соответствии с п. 11, табл. 2 СП 3.13130.2009
- 2. Системы противопожарной сигнализации, оповещения и управления эвакуацией людей при пожаре должны быть установлены на объекте согласно требованиям п. 14.1 СП 5.13130.2009, ст 54 ФЗ № 123-ФЗ. На объекте предусматриваются звуковые оповещатели.
- 3. Эвакуационные выходы должны соответствовать требованиям ст. 89 ФЗ№123-ФЗ
- 4. Ширина путей эвакуации в свету должна быть не менее 1 м, дверей не менее 0,8 м в соответствии с требованиями СП 1.13130.2009 "Системы противопожарной защиты. Эвакуационные пути и выходы" и СП 4.13130-2009 "Системы противопожарной защиты. Ограничение распространения пожара на объектах защиты. Требования к объемно-планировочным и конструктивным решениям".
- 5. На путях эвакуации установить световое табло с указанием "ВЫХОД".


Взам. инв.


Подп. и дата


№ подл.

- 6. Открывание дверей эвакуационных выходов принять по направлению выхода из здания, согласно нормативной документации по пожарнрой безопасности.
- 10. На путях эвакуации из помещения (у наружных дверей) установить первичные средства пожаротушения— огнетушитель.
- 11. Отделку пола, стен, потолков путей эвакуации (тамбуров, коридоров) выполнить из негорючих материалов согласно ст. 134 ФЗ №123-ФЗ.

ı								
				· · · · · ·				
1							Лист	
	Изм.	Кол.уч	/lucm	№Док.	Подп.	Дата	2.2	

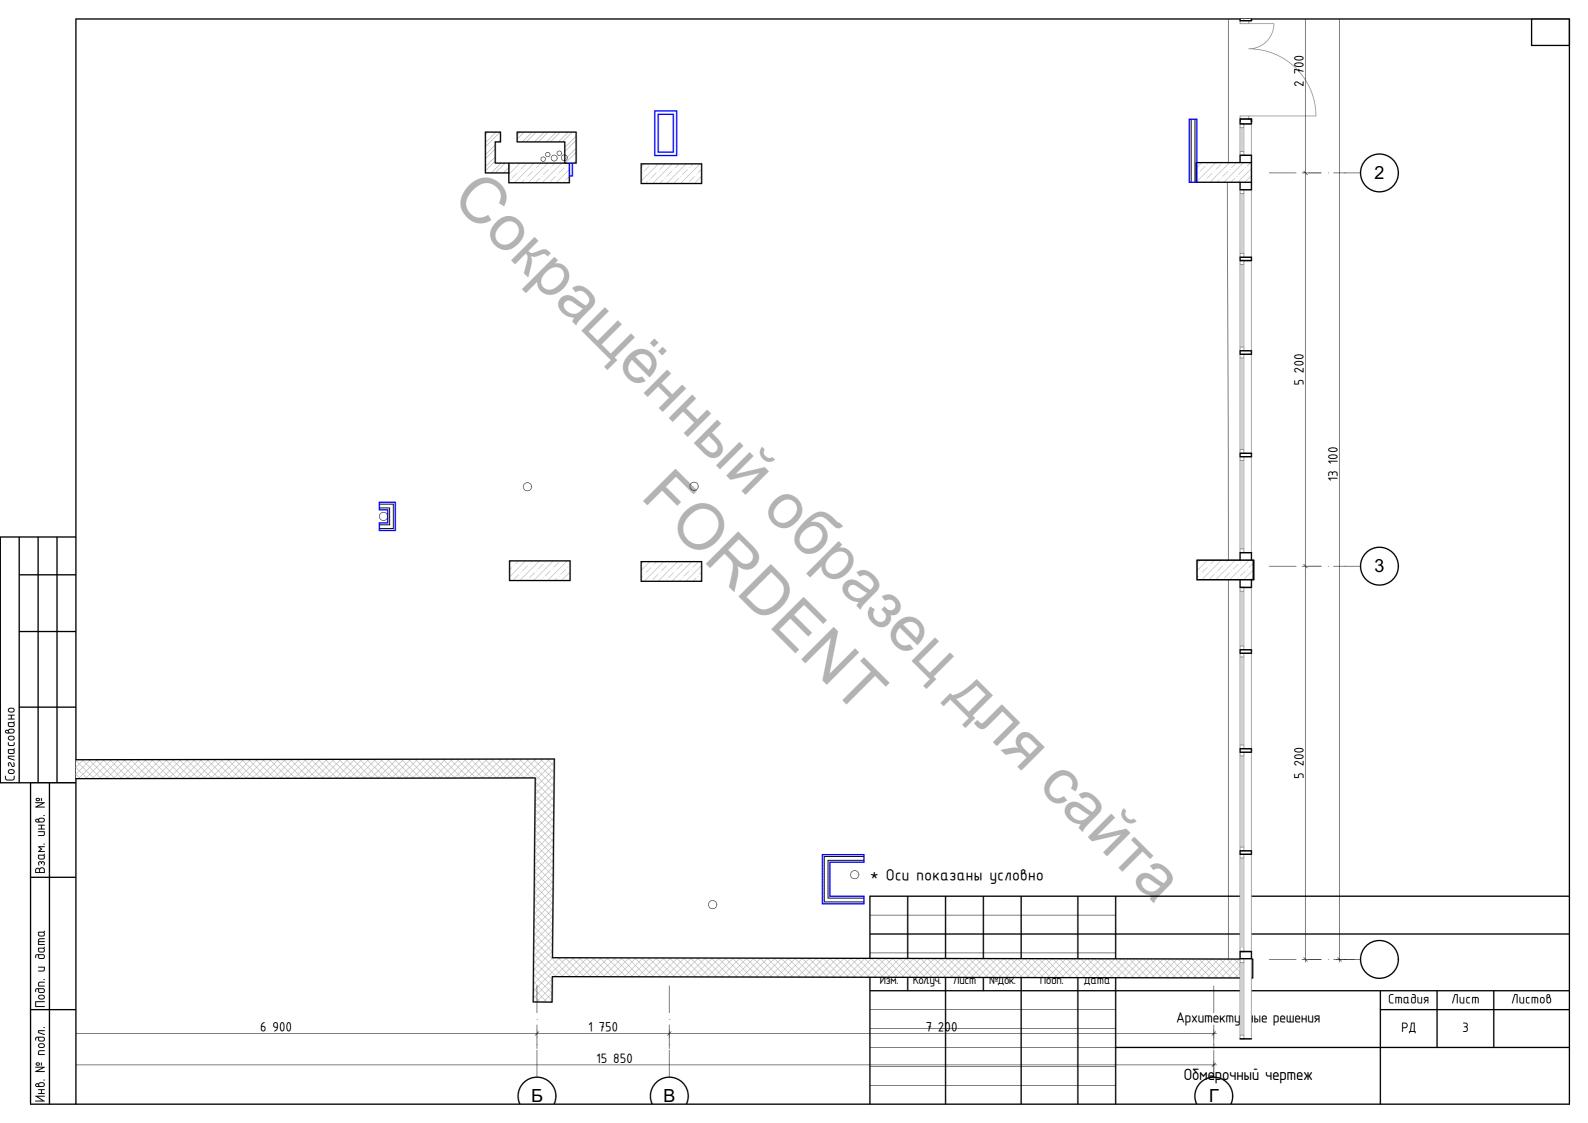


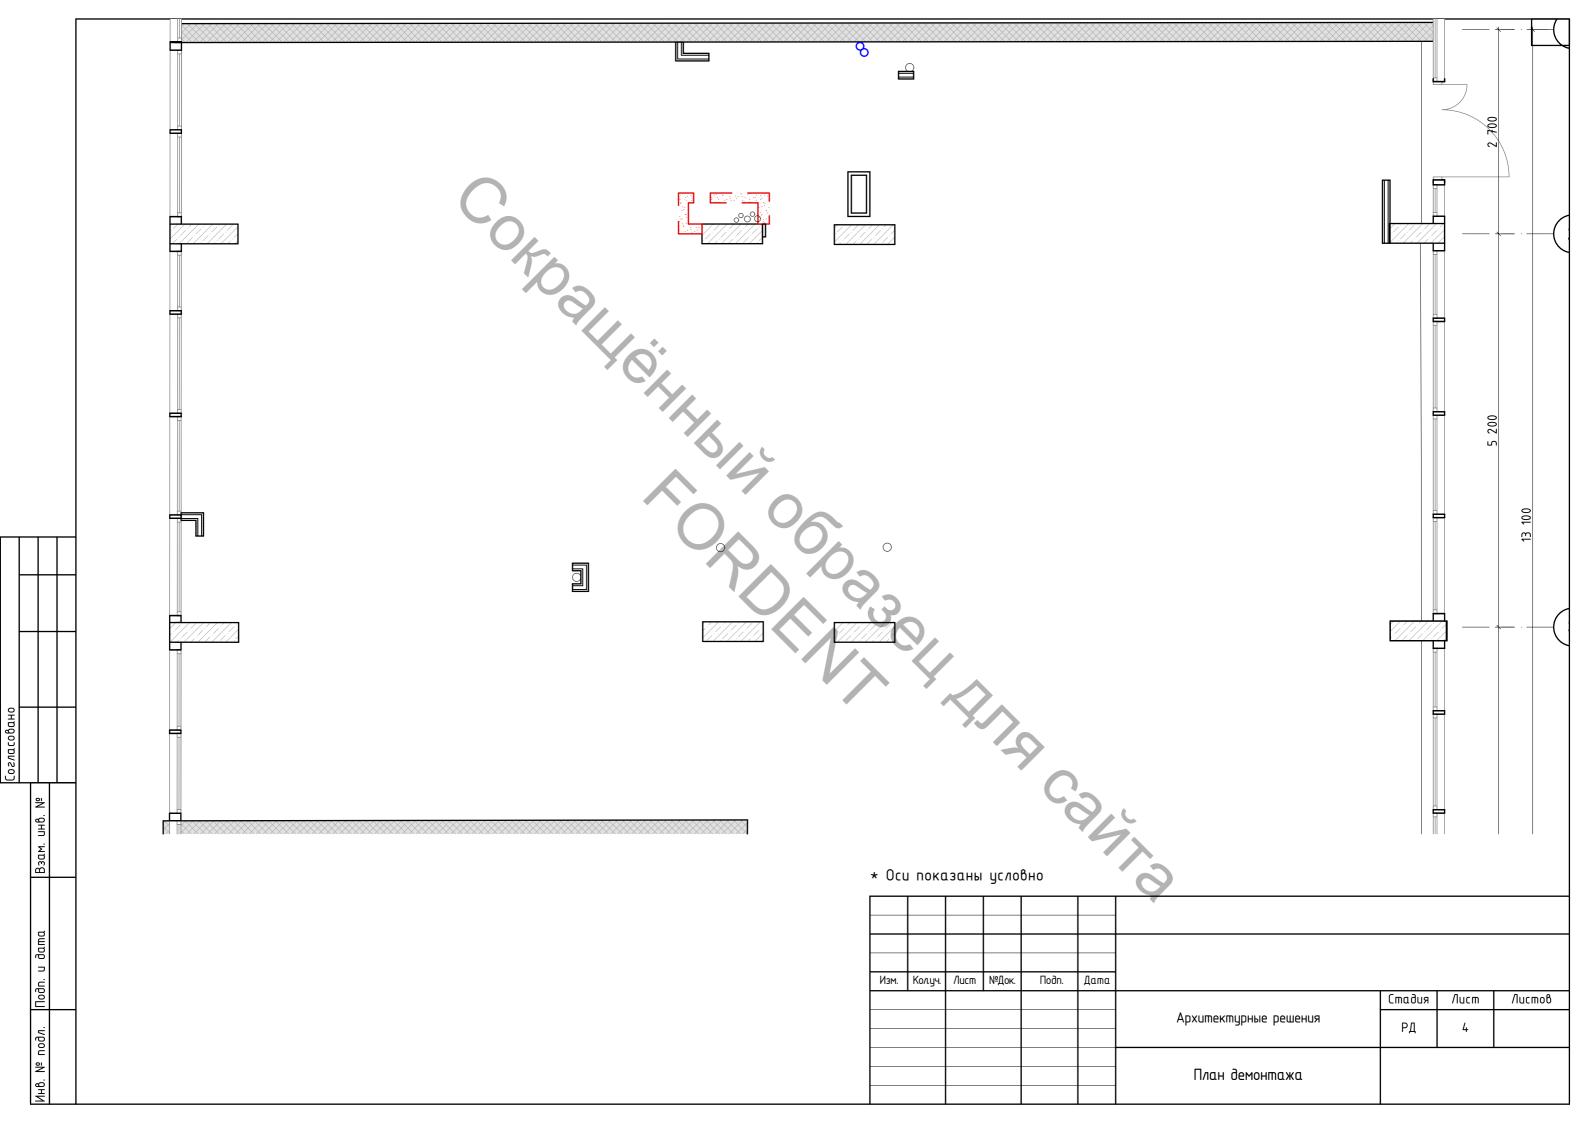

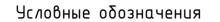

Перегородки из ГКЛ по металлическому каркасу, mun Knauf C112, C382

0.000 Отметка уровня чистого пола

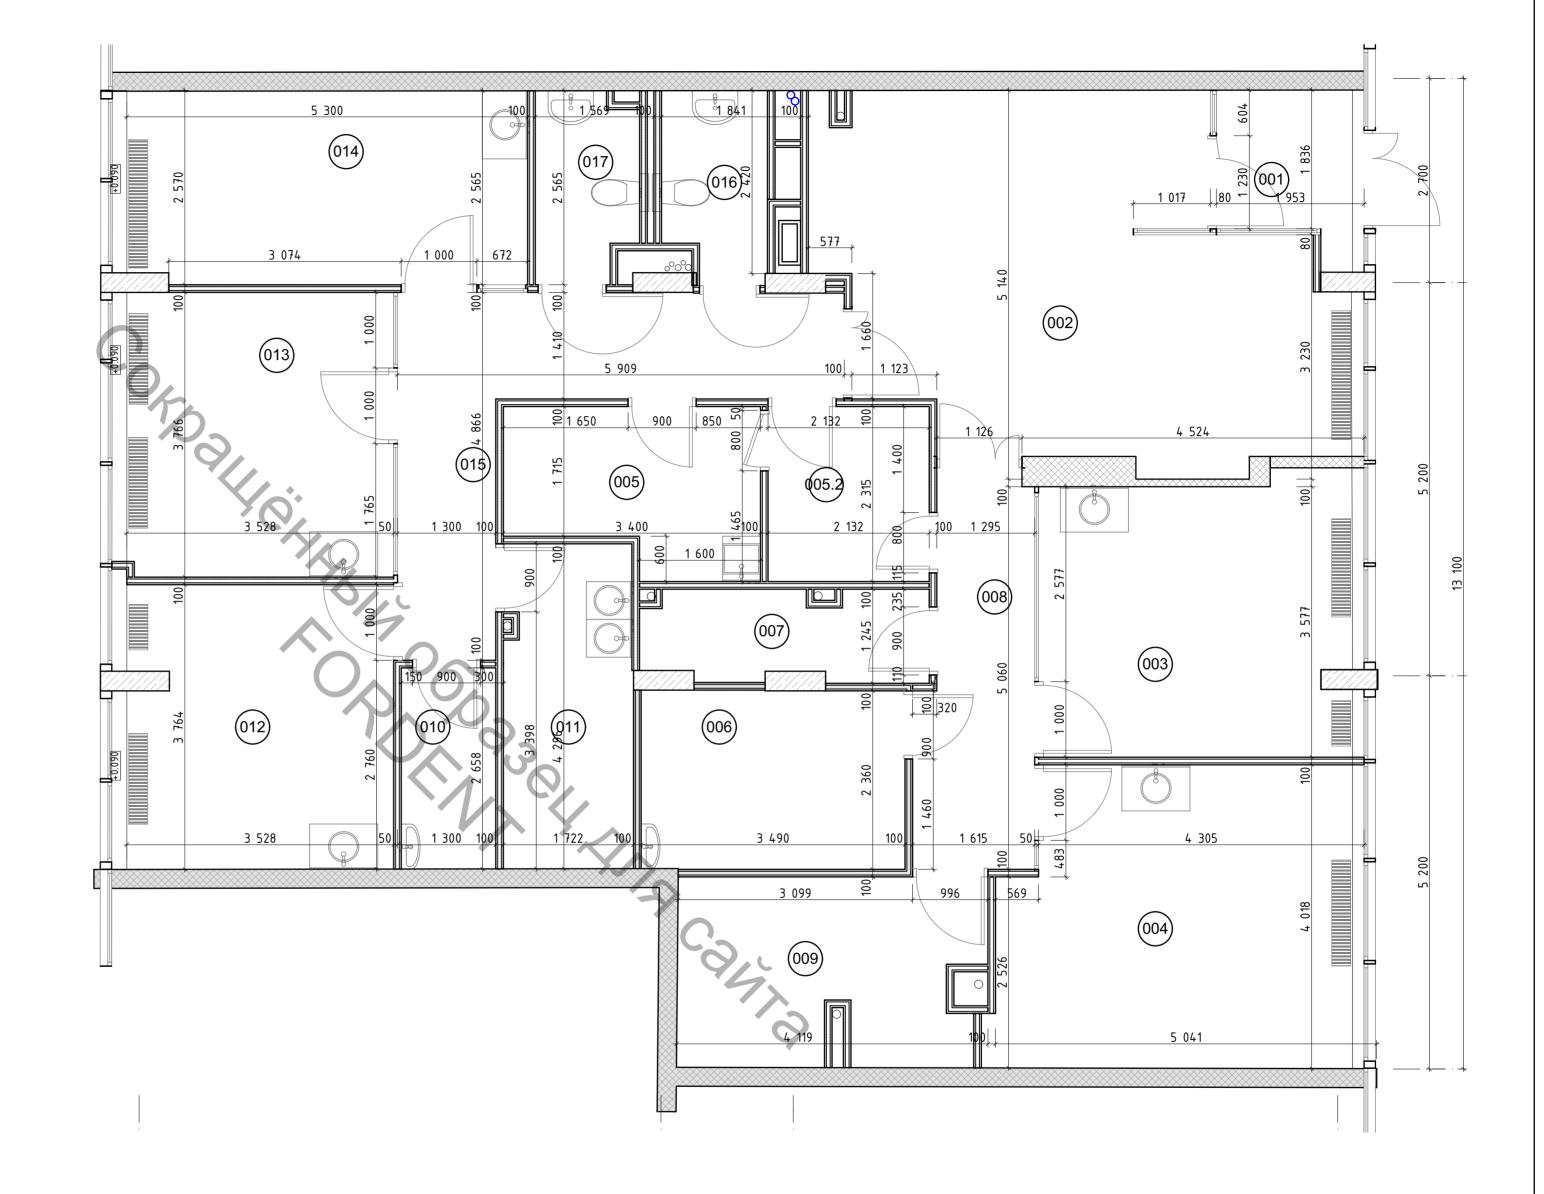

Примечания:


- 1. Все размеры необходимо уточнять по месту строительства.
- 2. Предусмотреть на полу ограничители открывания дверей. 3. Перед заказом дверных блоков необходимо уточнить все размеры по месту строительства

ŀ	Ocu	показаны	псловно
•	ULU	HUKUJUHЫ	UL/IUUHU

					2021				
Изм.	Кол.уч.	/lucm	№Док.	Подп.	Дата				
							Стадия	/lucm	Листов
						Архитектурные решения	РД	5	
						Монтажный план			

Экспликация помещений

Nº	Наименование	Площадь
001	Тамбур	3,9
002	Вестибюльная группа	29,2
003	Кабинет стоматолога хирурга	15,6
004	Кабинет стоматолога ортопеда	18,9
005	Помещение персонала	6,8
005.2	Гардероб персонала (Пом. уб. инвентаря)	4,9
006	Рентген кабинет	8,2
007	Тех. пом. (газы)	4,3
008	Коридор	7,6
009	Переговорная	9,7
010	Пом. временного хранения мед. отходов кл. Б	3,3
011	Стерилизационная	7,3
012	Кабинет стоматолога	13,9
013	Кабинет стоматолога	14,0
014	Кабинет стоматолога дет.	14,0
015	Коридор	12,8
016	Санузел	3,3
017	Санузел дет.	3,2
		180,9 m²

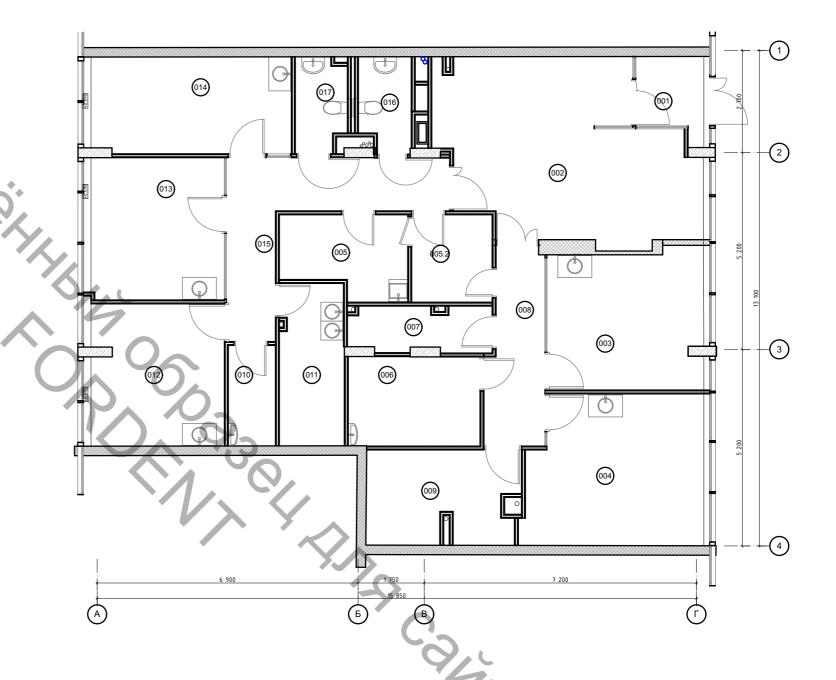

* Оси показаны условно

					•			
Кол.уч.	/lucm	№Док.	Подп.	Дата				
						Стадия	/lucm	Листов
					Архитектурные решения	РД	6	
					План помещения с экспликацией			
	Колуч	Колуч. Лист	Колуч. Лист №Док.	Колуч. /Лист №Док. Подп.	Колуч. Лист №Док. Подп. Дата	Архитектурные решения	Архитектурные решения РД	Архитектурные решения РД 6

Ведомость отделки помещений. Площадь, м2

		Bud omde	ики эл	ементов интерьеров	
Nº	Наименование помещения	Потолок	Щадь Пло-	Покрытие стен	щадь Пло-
001	Тамбур	Ковер	3,9	* отделка уточняется в соответствии с проектом по рентгену	16,3
002	Вестибюльная группа	Ковер	29,2	* отделка уточняется в соответствии с проектом по рентгену	<u>42,8</u> 2,2
003	Кабинет стоматолога хирурга	Ковер	15,6	* отделка уточняется в соответствии с проектом по рентгену	41,4
004	Кабинет стоматолога ортопеда	Ковер	18,9	* отделка уточняется в соответствии с проектом по рентгену	46,0
005	Помещение персонала	Ковер	6,8	* отделка уточняется в соответствии с проектом по рентгену	30,7
005.2	Гардероб персонала (Пом. уб. инвентаря)	Ковер	4,9	* отделка уточняется в соответствии с проектом по рентгену	21,4
006	Рентген кабинет	Ковер	8,2	* отделка уточняется в соответствии с проектом по рентгену	33,3
007	Тех. пом. (газы)	Ковер	4,3	* отделка уточняется в соответствии с проектом по рентгену	31,0
008	Коридор	Ковер	7,6	* отделка уточняется в соответствии с проектом по рентгену	23,1
009	Переговорная	Ковер	9,7	* отделка уточняется в соответствии с проектом по рентгену	28,8
* /1	ибо аналогичной моющейся краской				

UHB.

Взам.

** Отделка уточняется после разработки раздела "Рентгенозащита" на помещение предусматривается защита стен и потолка от рентгеновского излучения

Отделка полов, стен и потолков предусматривается в соответствии с СанПиН 2.1.3.2630-10

Поверхность стен, полов и потолков помещений должна быть гладкой, без дефектов, легкодоступной для влажной цборки и цстойчивой к обработке моющими и дезинфицирцющими средствами.

В местах установки санитарных приборов, а также оборудования, эксплуатация которого связана с возможностью увлажнения стен и перегородок, предусматривается отделка стен на высоту 1,6 м от пола и на ширину не менее 20 см от оборудования и приборов с каждой стороны

). u do										
Подп.	Изм	Кол.уч.	Лист	№док	Подп.	Дата				
дл.	71311.	110/19 1	/ Idelli	III JOK.	110011.	даша	Архитектурные решения	Стадия	/lucm 7	Листов
Инв. № подл.							Ведомость отделки		•	

Разрез перегородки по вертикали Примыкание перегородок M 1:5 Профиль ПУ 31х31х0,4 Винт самонарезающий Плита перекрытия Профиль ПН Лента уплотнительная (герметик) Винт самонарезающий Подвесной потолок Armstrong, крепление по технологии производителя Профиль ПС /lucm Γ K/I (Γ B/I) Лента уплотнительная (герметик) 100 Nucm FK/I (FB/I) Винт самонарезающий Шпаклевка Изоляционный материал Армирующая лента с последующим Изоляционный материал шпаклева́ние́м Примыкание перегородок M 1:5 Изоляционный материал <u>-Профиль ПН</u> Лента уплотнительная (герметик) Профиль ПС Профиль ПС Изоляционный материал Винт самонарезающий Шпаклевка Лента уплотнительная (герметик) Профиль ПН Винт самонарезающий Дюбель Лента уплотнительная (герметик) 9 уществующий пол Λ ucm Γ K Λ (Γ B Λ) Примыкание перегородок M 1:5 Сопряжение листов ГКЛ -Изоляционный материал по вертикали Профиль ПС Профиль ПС M 1:5 Профиль ПС Лента уплотнительна (герметик) Винт самонарезающийуп TN Армирующая лента с последующим шпаклеванием Шпаклевка Профиль ПН 8 \Из<u>оляционный материал</u> Винт самонарезающий Армирующая лента с последующим шпаклеванием /lucm FK/I (FB/I) Профиль ПН $_{ m /}$ /ucm $_{ m FK/}$ ($_{ m FB/}$) Примыкание к стене M 1:5 Дверной проём M 1:5 Разделительная лента Прокалывающий шуруп TN ПС-профиль Шпаклевка Λ ucm Γ K Λ (Γ B Λ) ПН-профил Винт самонарезающий Профиль і 8 Λ ucm Γ K Λ (Γ B Λ) Изоляционный материал Лента уплотнительная (герметик) Высверливающий шуруп ТВ Лист ГКЛ (ГВЛ) / ПС-профиль с дополнительным деревянным брусом (на высоту этажа) ∖Профиль ПС Дюδель 2021 №док Изм. Кол.цч /lucm Подп Дата Стадия /lucm Листов Архитектурные решения РД 8 Узлы примыкания возводимых перегородок ГКЛ (ГКЛВ)

UHB.

Взам.

dama


Nodn. u

подл.

읟

NH6.

Схема устройства гидроизоляции в санузлах и мокрых помещениях

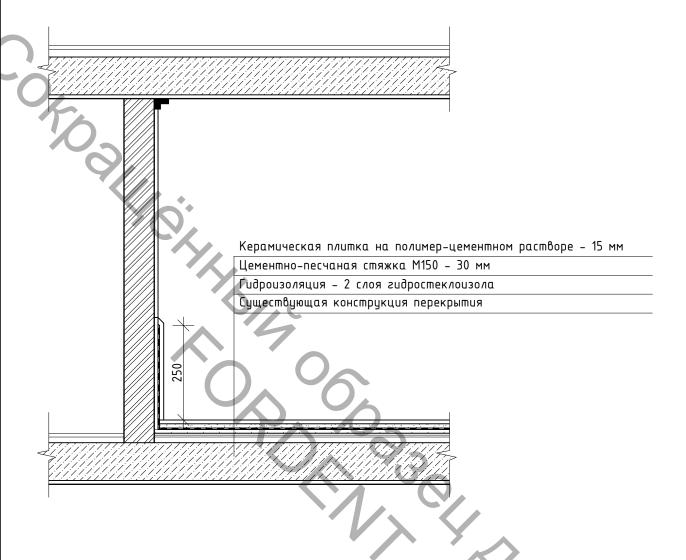

Все подводки к сан-тех оборудованию выполнить выше уровня гидроизоляции

Работы по гидроизоляции оформить актом на скрытые работы

На входе в санузлы устраивается порожек не менее 20 мм

зам. инв.

B										(0)
. и дата										
Подп.						2021				
-										
	Изм.	Кол.уч.	/lucm	№док.	Подп.	Дата				
							A DAVIDON DUDINO DOMONIO	Стадия	/lucm	Листов
подл.							Архитектурные решения	РД	9	
₹.							Узел устройства гидроизоляции пола			
Инв.										